
(注)

7. 薄層カラー舗装は、樹脂系滑り止め舗装とすること。

## 市道大橋通1号線 平面図

高知県 四万十市 大橋通

S=1:500

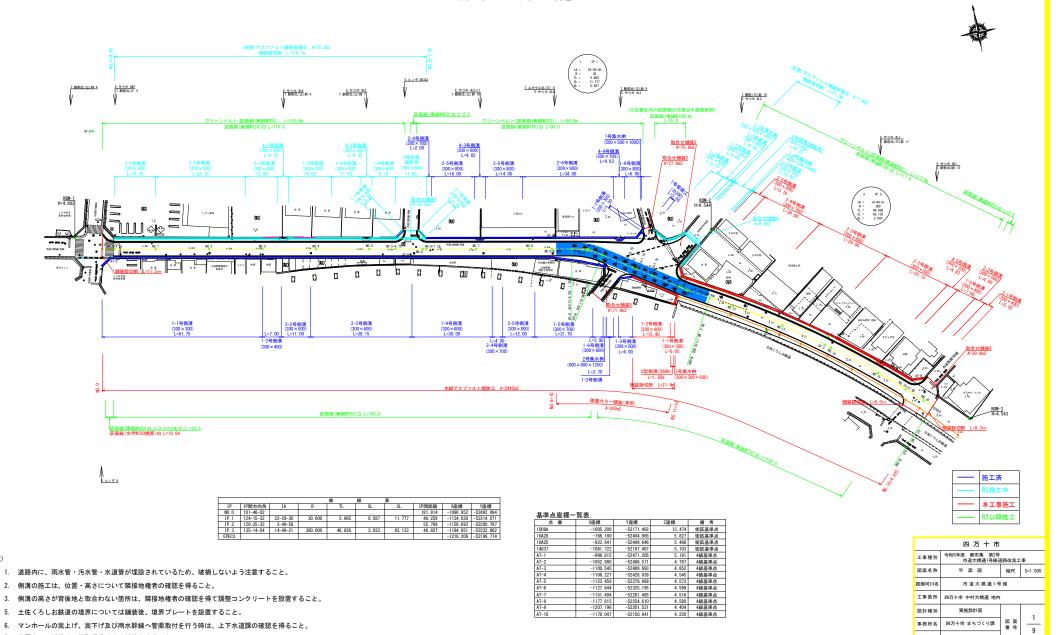

E 77 1 112				
工事種別	令和6年度 都市集 第2号 市道大橋通1号線道路改良工	事		
図面名称	縦断図	縮尺	V=1:100 H=1:500	
路線河川名	市道大橋通1号	線		
工事箇所	四万十市 中村大橋通 地内			
設計種別	実施設計図		2	
事務所名	四万十市 まちづくり課	図面番号	9	
会社名			9	


図を参照

# <u>縦断図</u> V=1:100 H=1:500

15. 000

									※側溝の計画高は排水工展開
	<u> </u>				施工延長 L	=324. Om			<u>_</u>
	VCL=20.000 R=1003.000 00 00 00 P 0 00 00 00 00 00 00 00 00 00 00 00 00	000				100 /2 31 1 1 1 1 1 1 1 1 1 1 1 1 1 1 1 1 1 1		000 045	VCI_=20.000 R=1667.000 00 00 00 00 00 00 00 00 00 00 00 00
0.000	10 to					000 0 00 00 00 00 0 0 0 0 0 0 0 0 0 0			1883 da
DL=-5.000									
勾 配	6.640 (S. 010)	)		i=-0,020% =160,000m		0 0 0	i≈-0, 080% L≈120, 000m		4, 520 130 130 130 130 130 130 130 130 130 13
切 ±	0.000	0.044	0.000	0.035			0.029		0,000 0
盛土	0.000		0.019	0.003	0.028	0.002 0.008 0.008 0.008 0.008 0.003 0.0024		0.020 0	00000
計画高	5.010 - 4.924 - 4.686 - 4.686	4. 636	4, 629	4, 625 4, 623 4, 621 4, 621	4. 618	6 1 1 1 1 1 1 1 1 1 1 1 1 1 1 1 1 1 1 1	4, 581 4, 579 4, 572 4, 572 4, 565	4, 550	4. 780 4. 780 1
地 盤 高	5. 0. 4 92 07 W	88.	4, 4, 64, 10, 10, 10, 10, 10, 10, 10, 10, 10, 10	63 4 4 4 63 64 65 64 64 64 64 64 64 64 64 64 64 64 64 64	4. 4. 59 10. 10. 10. 10. 10. 10. 10. 10. 10. 10.	6 1 1 1 1 1 1 1 1 1 1 1 1 1 1 1 1 1 1 1	444 4 4 100 8 88	4, 4, 8, 8, 8, 8, 8, 8, 8, 8, 8, 8, 8, 8, 8,	68 4. 4. 4. 4. 68 1. 4. 7. 7. 7. 7. 7. 7. 7. 7. 7. 7. 7. 7. 7.
追加距離	0.000	40.000	000 000	109.750	140.000	175.849 181.738 187.626 187.000 187.000 187.700 200.000 201.100	21, 800 220, 000 221, 920 230, 892 240, 000	266,000 - 277,459 - 280,000 - 280,00	300,000
単 距 離	0.000 - 4.650 - 15.350 - 15.350		20.000	9. 750	18.650	8, 486 1, 7383 5, 888 6, 774 1, 100 1, 100 6, 600	11. 100 11. 200 11. 320 8. 972 9. 108	20.000	20, 000 11. 950 8. 950 4. 025
測点	NO. 0 NO. 0-4, 65 NO. 1	NO. 2	MO WO 3	NO. 5-9.75 NO. 6+1.35	NO. 7	MO 9-6, 486 BC 1 MO 9 9 SP 1 EC 1 EC 1 MO 9-1 1.0 MO 10-7, 70	MO 10-18.80 MO 11-18.80 11-2 18.2 3 MO 12	NO 13 SP 3 NO 14	NO. 15 NO. 15+11, 95 EPEC3
平面線形曲率図						129 1 1.4x22-29-30 8: -30.000 11 5.000 12 0.007	IP. 2 In-2-49-59	18-14-49-11P.3 R-360.000 SL-3.003 TL-46.600 SL-3.003	
片 勾 配すりつけ図	550 7 7 500 7 4 550 0 15 350 0	g g g g g g g g g g g g g g g g g g g	- 3 800			\$ 5 5 5 5 5 5 5 5 5 5 5 5 5 5 5 5 5 5 5	6 5 5 7 12.092		56 55 56 56 56 56 56 56 56 56 56 56 56 5

# 標準断面図 (市道大橋通1号線)

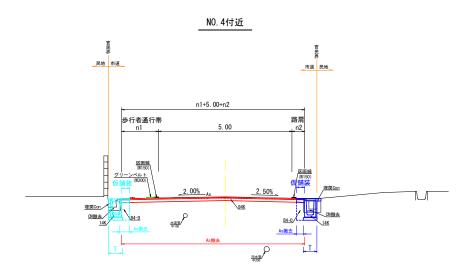

#### 土 工 区 分 表

(1) 80	被	±Ι				(2) 3± 80	# BS	
K S	7	記号	土 質	標要		区分	記号	摘要
片切损	A)	9401	並砂	人力併用機械照削	1	ブルドーザ	NK1	法勾配 2.0~ 3.0割
W<5.	)m	9600	軟岩			盛土法面 登 形	NK2	# 3.0~10.0₩
オーフ	ン	94K	並砂	B - H又I#B - D	1	バックホウ	NK3	本体と同時施工 (砂質土、粘性土)
# #	95	9GR	軟岩	リッパブルドーザ	1	機械整形	NK4	ョ (レキ質土)
W≥5.	)m	96K	軟岩	大型ブレーカ		バックホウ	N2K	土羽 (砂質土) 単独施工
銀月	95	14K	並砂	バックホウ			NSK	土羽 (粘性土) 単独施工
(床捌	b	16K	軟岩	大型ブレーカ	ĺ	築立整形	N4K	土羽(レキ質土)単独施工
		B4-A	並砂	W2≥4. On		機械	N23K	砂質土、粘性土
		B4-B		W1≥4n, W2<1n			N4K	レキ質土
19 1		B4-C	,	1.0≦W1<4.0m	ĺ	切土整形	NEK	軟岩
72 8		B4-0		W2<1.0n		人力	N2H	土羽 (砂質土) 単独施工
		B4-D		W1<1n, W2<1n		築立整形	NSH	土羽 (粘性土) 単独施工
		84	н	韓国めなし		人力及び (※人力併	N23H	砂質土、粘性土
		BV1	н	W≥4.0s		用機械)	N4H	レキ質土
	18	BV2		2.5≤W<4.0n		切土整形 (一次整形)	NEH	軟岩
	床	BV3	н	1.0≦W<2.5m		床均し	T	土砂、軟岩
		BV4	н	W<1.0s		※人力併	用機械の	場合:N()KHと表示
盛土	25	BV5		W≥4.0s			± I	
	体	BWS		2.5≦N<4.0n		区分	12 号	換英
	築	BV7		1.0≤W<2.5m	1	to m	O4H	土砂
	堤	BV8	п	W<1.0s	1		05H	岩塊、玉石交り土
	他	BV9			ĺ	銀削	14H	土砂
	116	U13	1 "	1	ı			

to m	04H	土砂
90 M	05H	岩塊、玉石交り土
振削	14H	主砂
(床 捌)	15H	岩塊、玉石交り土
盛土	B4H	主砂
(埋 戻)	BSH	岩塊、玉石交り土

市道 鉄道用地 民地 市道 n1+5. 00+n2 余幅部 路肩 歩行者通行帯 n1 5.00 土佐くろしお鉄道 区面線 (W150) 2.00% 理戻Con CN撤去 14K 94K \*##

NO. 13付近



※中硬岩、軟岩の場合は 別途配号を定めること

_	施工済
	R6施工中
	本工事施工
	R7以降施工

#### ※側溝の計画高は排水工展開図を参照

既股コンクリート取壊し


As舗装 (5+10=15cm)


Con舗装 (10+10=20an)


σck≥18N/mm2


表 土 剥ぎ取り HK 表土機削厚(t=50cm)

	四万十市		
工事種別	令和6年度 都市集 第2号 市道大橋通1号線道路改良		
図面名称	標準断面図	縮尺	図示
路線河川名	市道大橋通1号	線	
工事箇所	四万十市 中村大橋通 地内		
設計種別	実施設計図		3
事務所名	四万十市 まちづくり課	図面番号	9
会社名			9

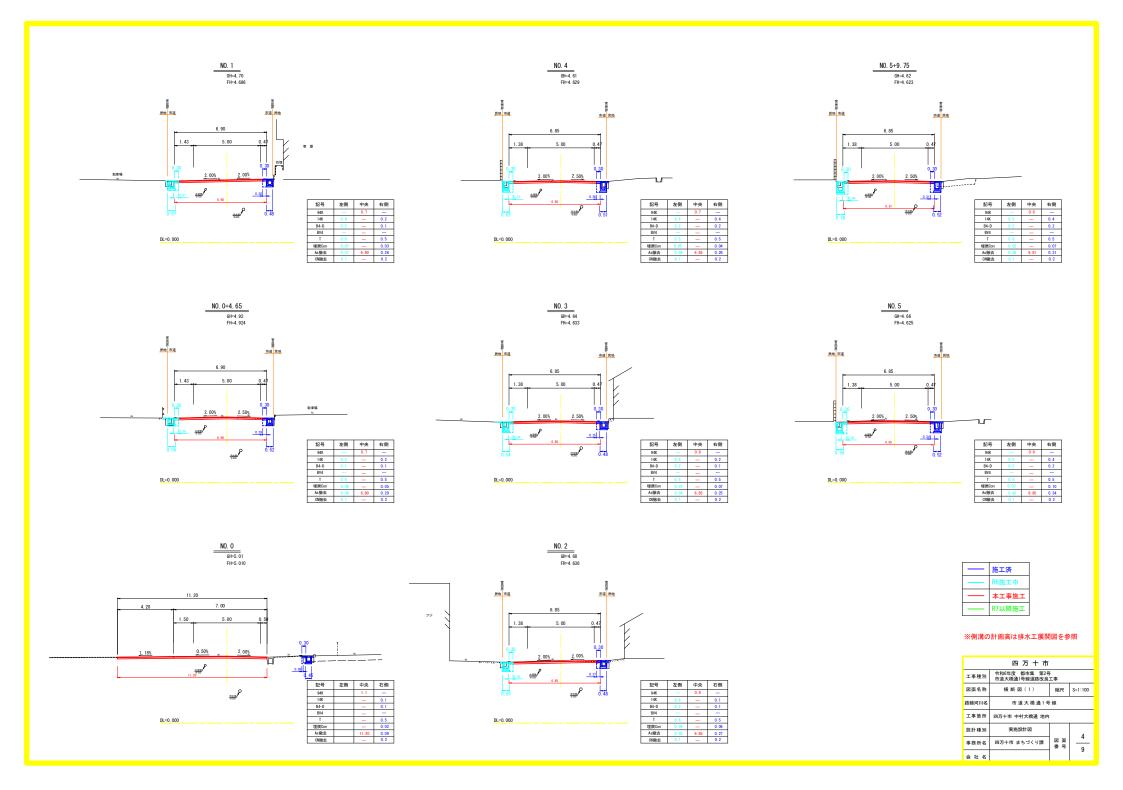

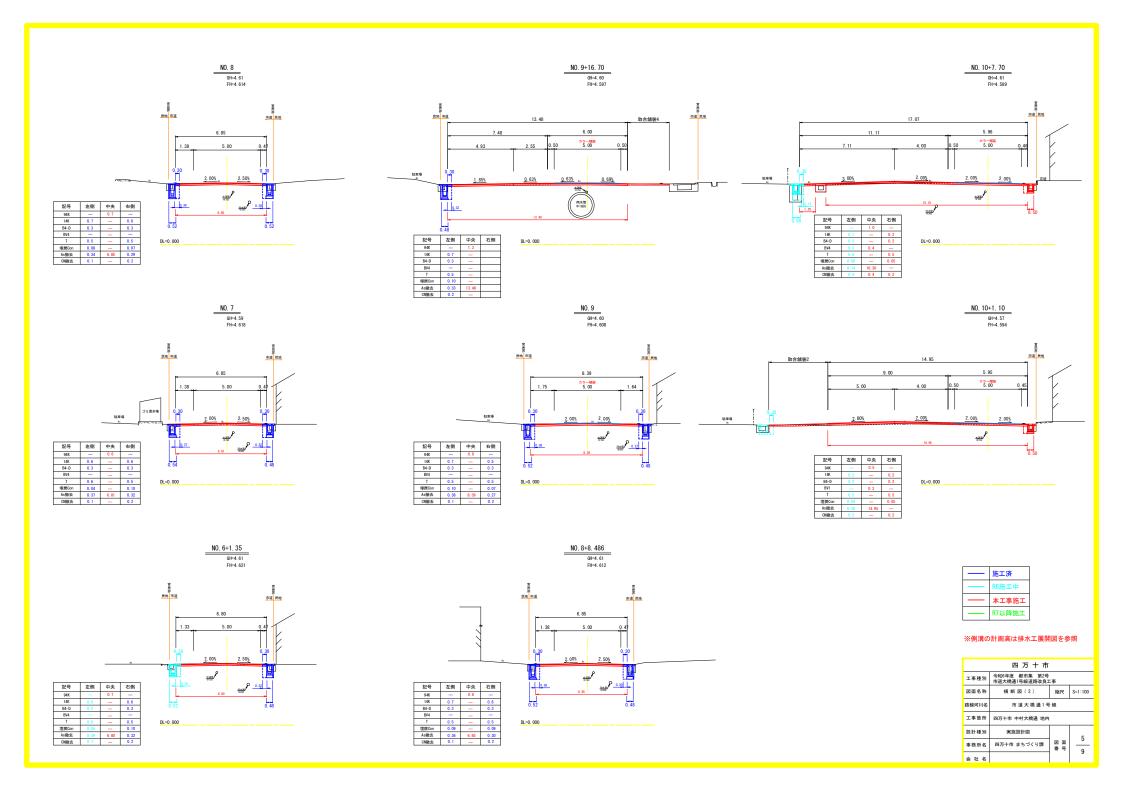


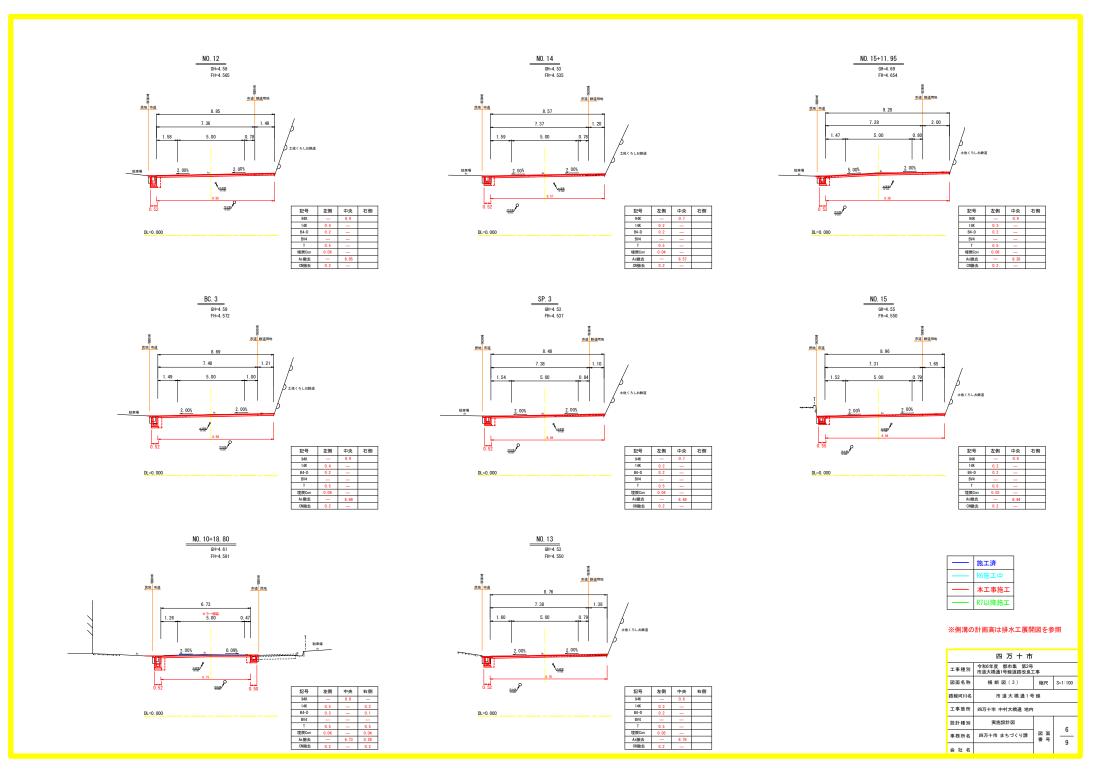

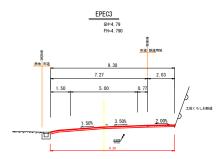

DL=0. 000			

左側	中央	右側
	0.9	
	_	
	_	
	9.30	
	_	
	左側	0.9 ————————————————————————————————————

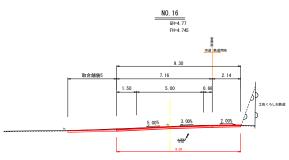

DL=0.000


記号	左側	中央	右側
94K		1.1	
14K		_	
B4-D		_	
BV4		_	
T		_	
埋戻Con		_	
As撤去		9.30	
CN撤去		_	

	施工済
	R6施工中
_	本工事施工
	R7以降施工


#### ※側溝の計画高は排水工展開図を参照

製 第2号 直路改良: ) 橋通1号	縮尺	S=1:100		
		S=1:100		
插通1号	報			
市道大橋通1号線				
四万十市 中村大橋通 地内				
		,		
くり課	図面番号	<u>'</u>		
# 7 9				
	くり課	くり舞 図面		

# 排水工展開図 場記200

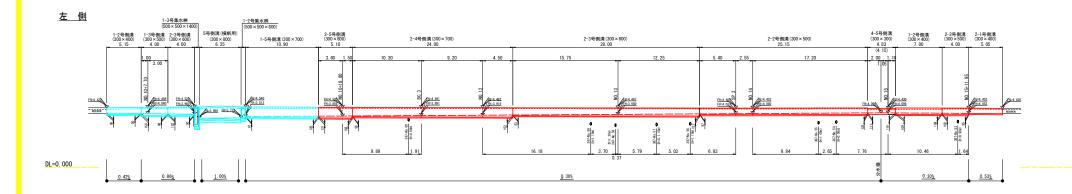


### <u>右 側</u>

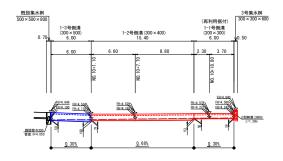

DL=0. 000

四万十市					
工事種別 令和6年度 都市集 第2号 市道大橋通1号線道路改良工事					
図面名称	排水工展開図 縮尺 V=1:100 H=1:200				
路線河川名	河川名 市道大橋通1号線				
工事箇所	四万十市 中村大橋通 地内				
設計種別	実施設計図		8		
事務所名	四万十市 まちづくり課	图面 8			
会社名			, a		

## 構 造 図

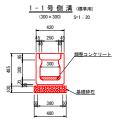





1枚



		10m当り
材 料	形状・寸法	数量
基礎砕石	RC-40 (t=100mm)	4. 80 m²
敷モルタル	1:3	0.08 m <sup>2</sup>
中詰 コンクリート	σck≥18N/mm²	0. 02 m <sup>3</sup>
調整 コンクリート	σck≥18N/mm²	0. 32 m <sup>3</sup>
側 溝	プレキャスト (300×400)	5個
蓋 版	車道用 (T-25)	18 枚
グレーチング 達姜	L=1. 00 (T-25)	1 枚

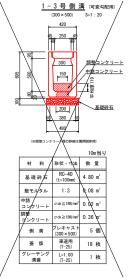


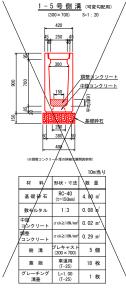





		1箇所当り
材 料	形状・寸法	数量
基礎砕石	RC-40	2. 95 m²
ベース コンクリート	σ ck ≥ 18N/mm²	0. 12 m <sup>3</sup>
インバート コンクリート	σ ck ≥ 18N/mm²	0. 33 m <sup>3</sup>
側溝	プレキャスト (300×300)	4個
蓋 版	車道用 (T-25)	4 枚



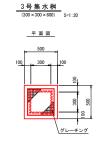

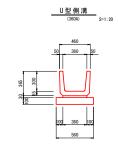

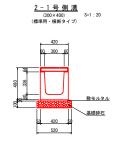


		10m当り
材 料	形状・寸法	数量
基礎砕石	RC-40 (t=100mm)	5. 20 m²
敷モルタル	1:3	0.08 m <sup>2</sup>
側 溝	ブレキャスト (横断用) (300×400)	5 個
グレーチング 溝蓋	L=1. 00 (T-25)	10 枚



		10m当り
材料	形状・寸法	数 量
基礎砕石	RC-40 (t=100mm)	5. 20 m²
敷モルタル	1:3	0. 08 m <sup>2</sup>
中詰 コンクリート	σck≧18N/mm²	0. 02 m <sup>3</sup>
調整 コンクリート	σck≧18N/mm²	0. 29 m <sup>3</sup>
側 溝	ブレキャスト (横断用) (300×500)	5 個
グレーチング 溝蓋	L=1.00 (T-25)	10 枚



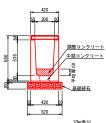


材料	形状・寸法	数量
基礎砕石	RC-40 (t=100mm)	5. 20 m²
敷モルタル	1:3	0. 08 m <sup>3</sup>
中詰 コンクリート	σck≧18N/mm²	0. 02 m <sup>2</sup>
調整 コンクリート	σck≧18N/mm²	0. 30 m <sup>3</sup>
側 溝	ブレキャスト (横断用) (300×600)	5 個
グレーチング 溝蓋	L=1.00 (T-25)	10 枚


420 60 300 60 調整コンクリート 中詰コンクリート 基礎砕石 520

2-4号側溝 (300×700) (可変勾配用・横断タイプ)

		10m当り
材 料	形状・寸法	数 量
基礎砕石	RC-40 (t=100mm)	5. 20 m²
敷モルタル	1:3	0.08 m <sup>3</sup>
中詰 コンクリート	σck≧18N/mm²	0.02 m <sup>3</sup>
調整 コンクリート	σck≧18N/mm²	0. 32 m <sup>3</sup>
倒 溝	ブレキャスト (横断用) (300×700)	5 個
グレーチング 溝蓋	L=1. 00 (T-25)	10 枚

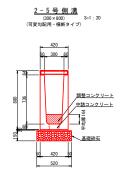

		10m当り
材料	形状・寸法	数 量
基礎砕石	RC-40 (t=150mm)	5. 20 m²
敷モルタル	1:3	0.08 m <sup>2</sup>
中詰 コンクリート	σck≧18N/mm²	0. 02 m <sup>3</sup>
調整 コンクリート	σck≧18N/mm²	0. 43 m <sup>3</sup>
側 溝	プレキャスト (横断用) (300×800)	5 個
グレーチング 溝蓋	L=1. 00 (T-25)	10 枚

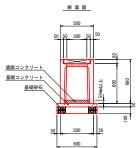

		10m当り
材 料	形状・寸法	数 量
基礎砕石	RC-40 (t=100mm)	5. 60 m²
敷モルタル	1:3	0.11 m <sup>2</sup>
側 溝	プレキャスト (360A)	16.7個

			1基当り
名 称	種 別	単位	数量
可変側溝用桝	300×300×600	T	1.0
底版コンクリート	$\sigma$ ck=18N/mm $^2$	m²	0.01
基礎コンクリート	σck=18N/mm <sup>2</sup>	n,	0.02
基礎型枠	均しCON	m²	0.12
基礎砕石	RC-40	m²	0.36
グレーチング蓋	300×300 用	枚	1.0

	四万十市			
工事種別 令和6年度 都市集 第2号 市道大橋通1号線道路改良工事				
図面名称	構造図 縮尺 図示			
路線河川名 市道大橋通1号線				
工事箇所	四万十市 中村大橋通 地内			
設計種別	実施設計図		9	
事務所名	四万十市 まちづくり課	図面番号	9	
会社名			9	