


⊕ P. 4. 5L27. 0

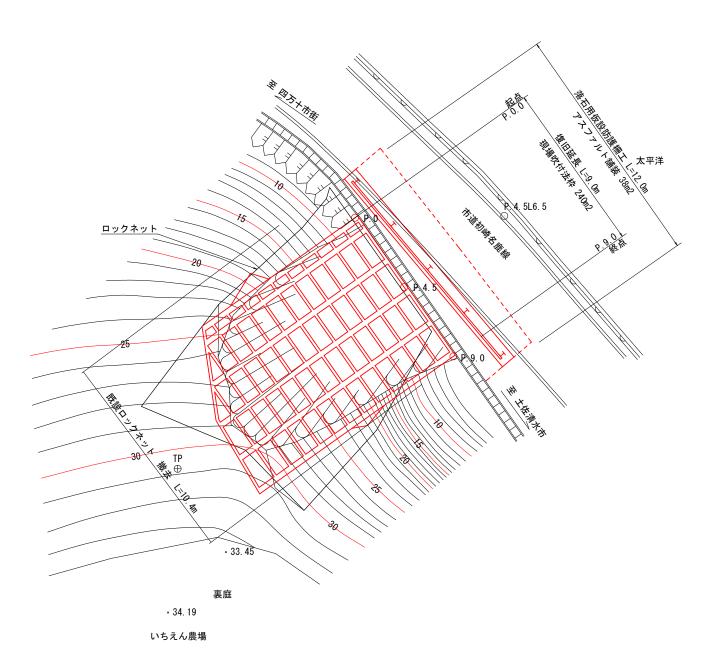

⊕ J10J10412-6


数量計算

エ 種・種 別	数量	単位	計算式	
±Ι				
人力切崩 (04H)	8. 6	m3	1. 4/2×4. 5+(1. 4+1. 1)/2×4. 5 -0. 18(根)	
人力切崩 (05H)	46. 4	m3	(9. 3+2. 9) /2 × 4. 5+(2. 9+5. 5) /2 × 4. 5	
片切掘削(96KH)	4. 1	m3	(0. 5+0. 6) /2 × 4. 5+ (0. 6+0. 1) /2 × 4. 5	
オープン掘削(94K)	4. 2	m3	0. 3 × (2+4. 5) + (0. 3+0. 4) /2 × (2. 0+4. 5)	
法面整形(岩: N6K)	56. 3	m2	(5. 9+6. 8) /2 × 4. 5+(6. 8+5. 5) /2 × 4. 5	
積込(ル-ズ)	59. 1	m3	8. 6+46. 4+4. 1	
残土処理 L=10.6km	53. 5	m3	8. 6+46. 4+4. 1+4. 2-8. 8/0. 9	
構造物撤去工				
既設ロックネット撤去	286. 0	m2	27. 50 × 10. 40 G=286 × 3Kg/m2 =858Kg	
既設舗装版切断(t=5cm)	18. 8	m	2. 60+13. 00+3. 20 G=0. 023 × 0. 05 × 18. 8 × 1. 4 =0. 03 = 0. 1t	
既設アスファルト取壊し(t=5cm)	27. 3	m2	(2. 60+3. 20) /2 × 13. 0-0. 8 × 13. 0	
アスファルト殼運搬・処分(L=14.2km)	1.4	m3	27. 3×0. 05	
法面工	1			
吹付枠工(モルタル, 300×300, 100以上250m未満)	265. 2	m	(法枠長集計表より) 265.20m	
ラス張工(500m2未満, 清掃有)	240. 1	m2	(法面工面積計算表より) 240.11	
水切りコンクリート	0. 6	m3	(法枠長集計表より) 18.40m×0.032m2	
枠内吹付コンクリート(モルタルt=10cm)	159. 0	m2	240. 11–265. 2×0. 3–(8. 40–0. 3×4) × 0. 21	
舗装工	100.0	1		
表層(再生密粒度アスコン TOP13)(t=5cm)	37. 5	m2	(2. 60+2. 65) /2×2. 0+(2. 65+2. 90) /2×4. 5+(2. 90+3. 10) /2×4. 5+(3. 10+3. 20) /2×2. 0	
路盤(再生粒調クラッシャラン RM-30)(t=10cm)	37. 5	m2	(2. 60+2. 65) /2 × 2. 0+ (2. 65+2. 90) /2 × 4. 5+ (2. 90+3. 10) /2 × 4. 5+ (3. 10+3. 20) /2 × 2. 0	
区画線(実線 15cm)	13. 0	m	(2.00 2.00)/2.12.0.(2.00 2.00)/2.1.0.(2.00 0.10)/2.1.0 (0.10 0.20)/2.12.0	
反設工	10.0	-		
H形鋼 250×250×9×14	2. 15	t	71.8Kg/m×6.00×5/1000 供用日数 100日 総供用日数 217日	
鋼矢板 II 型 (防護柵用) 400×100	6. 34	t	48. 0Kg/m×11×12. 0/1000 供用日数 100日 総供用日数 217日	
仮設防護柵撤去	60. 0	m2	5. 0×12. 0	
路床盛十 (BV4)	8.8	m3	1. 00-0. 15×0. 80×13. 0	
コンクリート取壊し・運搬・処分 (L=14.2 Km)	9.8	m3	0.8×1.0×13.0-0.2×0.2×3.14×1.0×5	
交通誘導員	62		0.001.0010.0 0.200.203.1401.000	
人起的存民	- 02			
雌工				
'-	6. 0	m2	1. 60+4. 40=6. 00	
モルタル吹付(t=10cm) 準備エ	0.0	IIIZ	1. 0014. 40-0. 00	
木根処分	2	台	0.06+0.33 =0.39t	
木くず (枝) 運搬 (2t、L=10.6km)	0.4	t	0. 02+0. 08 =0. 10t	
木くず(根)運搬(2t、L=10.6km)	0. 1	t	0.02+0.06 -0.101	
	+	1		
	+			
	+			
		1		
		1		
		-		
		1		

⊕ AT-1

	四万十	市			
工事種別	令和6年度 6災 第 149 号 市道初崎名鹿線道路災害復旧工事				
図面名称	平面図	縮尺	1:100		
路線名	市道初崎名鹿線				
工事箇所	四万十市 名鹿 地内				
設計種別	実施設計図				
事務所名	四万十市 まちづくり課	図面番号	$\frac{1}{3}$		
会 社 名					

__横 断 図 S=1:100 四万十市 名鹿地内

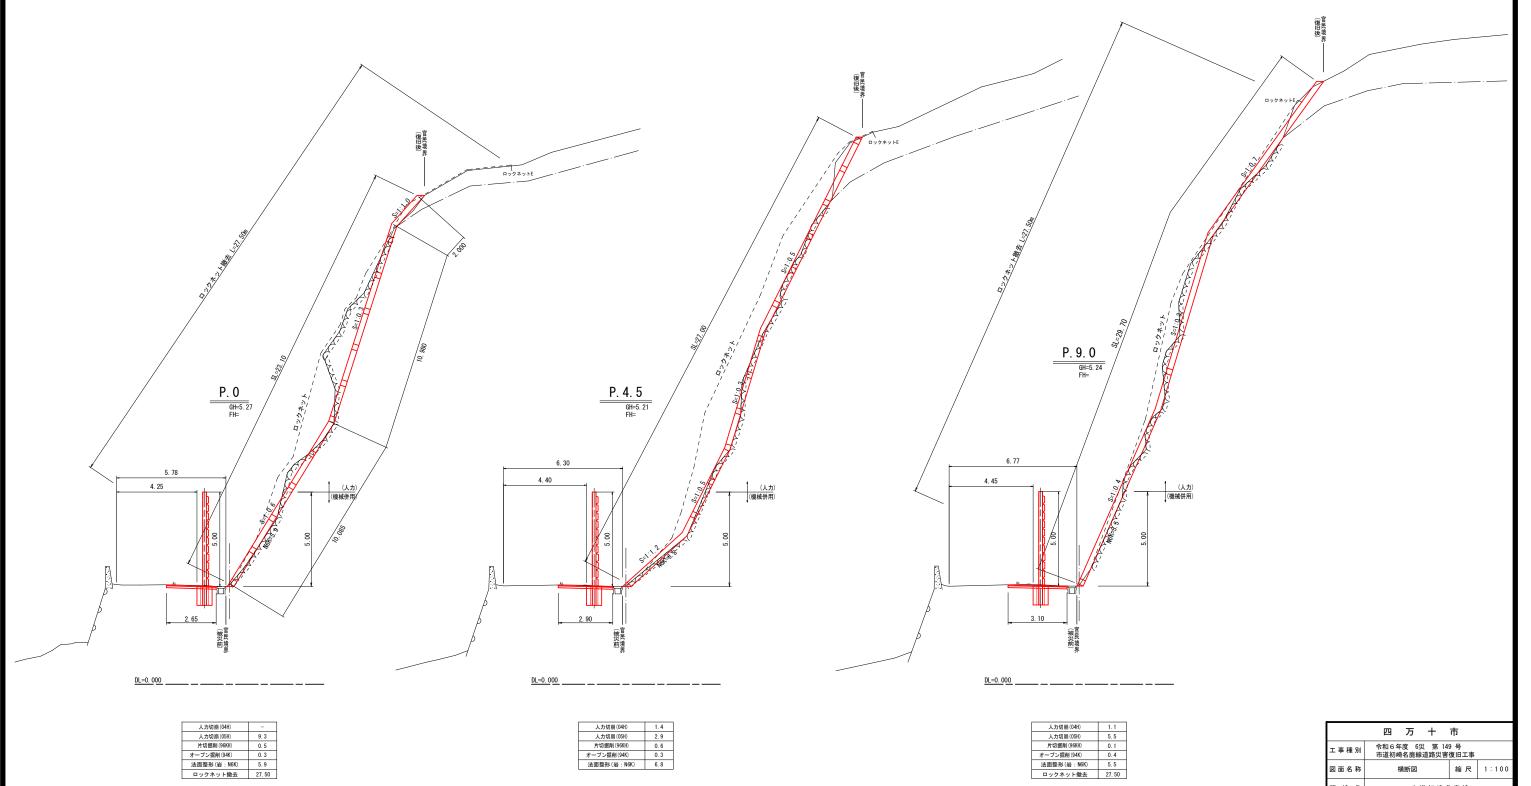

1. 1 5. 5		四万十	市	
0. 1 0. 4	工事種別	令和6年度 6災 第 14 市道初崎名鹿線道路災害		
5. 5 27. 50	図面名称	横断図	縮尺	1:100
	路線名	市道初崎名鹿線		
	工事箇所 四万十市 名鹿 地内			
	設計種別	実施設計図		
	事務所名	四万十市 まちづくり課	図面番号	3
	会 社 名			

ロックネット撤去


法枠工展開図 S=1:100 (1)横枠長=1.70 (交点数=0) (2)横枠長=4.70 (交点数=2) (3) 機枠長=7,00 (交点数=3) (4) 横枠長=8.40 (交点数=4) (5) 機枠長=8, 40 (交点数=4) 1 (6) 横枠長=8.40 (交点数=4) モルタル吹付(t=10cm) A=1.60m2 3 (7) 横枠長=8, 40 (交点数=4) モルタル吹付(t=10cm) A=4.40m2 モルタル吹付(t=10cm) A=4, 40m2 (8) 横枠長=8.40 (交点数=4) (9) 横枠長=8, 40 (交点数=4) (10)横枠長=8.40 (交点数=4) 2 (11)横枠長=8.40 (交点数=4) 4 (12) 機枠長=8,40 (交点数=4) (13)横枠長=8.40 (交点数=4) (14) 横枠長=8,40 (交点数=4) (15) 横枠長=8.40 (交点数=4) 法面工面積計算表 A B C S A 合計 ① 29.70 5.20 27.40 31.15 66.30 (2) 27.40 27.00 4.50 29.45 60.75 (3) 27.00 6.00 23.50 28.25 61.09 (4) 23.50 23.10 4.50 25.55 51.97 (240.11 法枠長集計表 番号 縦枠長 横枠長 交点数 29.30 1.70 0 (2) 4.70 2 28.10 (3) 26.90 7.00 3 S=(A+B+C)/2 A(面積)=√(S×(S-A)×(S-B)×(S-C)) (4) 25.20 8.40 4 (5) 23.40 8.40 4 (6) 34.00 8.40 4 8.40 4 (7) (8) 8.40 4 (9) 8.40 4 (10) 8.40 (11) 8.40 4 (12) 8.40 (13) 8.40 4 (14) 8.40 4 (15) 8.40 4 合計 166.90 114.20 53 法枠長 = 166.90+114.20-0.30×53 = 265.20m

水切コンクリート = 11.20+8.40-0.30×4 = 18.40m

(法枠の上段及び最下段のみ設置)

法枠工構造図


F300 (2000×2000) 鉄筋D16×2本×2段

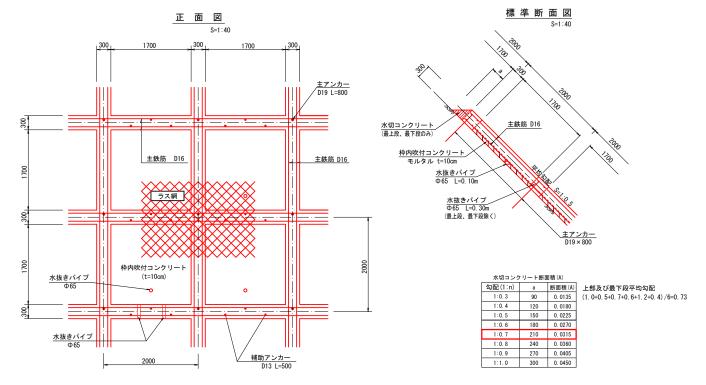


落石用仮設防護柵工


S=1:50

注) 仮設防護柵設置位置は現道幅員W=3.0m以上確保する事。

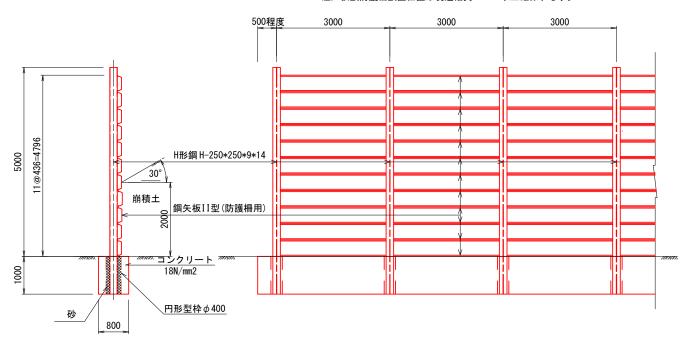

舗装展開図 S=1:100

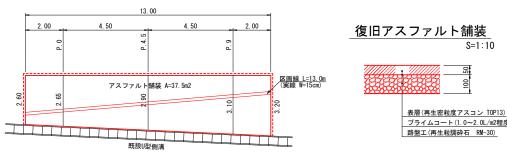

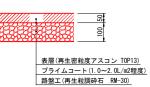

	四万十	市		
工事種別	令和6年度 6災 第 14 市道初崎名鹿線道路災害			
図面名称	展開図・構造図	縮尺	図示	
路線名				
工事箇所				
設計種別	実施設計図			
事務所名	四万十市 まちづくり課	図面番号	$\frac{3}{3}$	
会 社 名				